


ULICA MICKIEWICZA 9A 34-200 SUCHA BESKIDZKA  BIURO ARCHITEKT KACZMARCZYK	STRONA TYTUŁOWA PROJEKTU		PROJEKT DROGOWY
	SKRÓCONA NAZWA PROJEKTU		
	INNOWACYJNE CENTRUM PATOLOGII I TERAPII ZWIERZĄT W LUBLINIE		
	K O D	S T A D I U M	
102	PROJEKT BUDOWLANY		
PROJEKTANT	SPRAWDZAJĄCY	SPIS ZAWARTOŚCI	
IMIĘ I NAZWISKO, SPECJALNOŚĆ, NR UPRAWNIENI, PIECZĘĆ I PODPIS		1. Opis techniczny	
mgr inż. MARIAN KOCH upr. nr 1823/Lb/83	tech. RYSZARD FORNAL upr. nr 164/Lb/76	2. Część formalna i uzgodnienia	
		3. Część rysunkowa	
		rys. 1 Plan orientacyjny	
		rys. 2 Plan sytuacyjny w skali 1 : 500	
		rys. 3-7 Profile podłużne	
		rys. 8 Przekrój normalny	
		rys. 9-11 Przekroje konstrukcyjne	
DATA 10.2011	INDEKS A		

NAZWA OBIEKTU BUDOWLANEGO	INNOWACYJNE CENTRUM PATOLOGII I TERAPII ZWIERZĄT UNIwersytetu Przyrodniczego w Lublinie wraz z ogrodzeniem TERENU – BUDYNEK NR 1, ZWIERZĘTA GOSPODARSKIE
ADRES OBIEKTU BUDOWLANEGO	UL. GŁĘBOKA 30, LUBLIN
NR EWID. DZIAŁEK	4/9; 4/8
INWESTOR	UNIwersytet Przyrodniczy w Lublinie
ADRES INWESTORA	UL. AKADEMICKA 13, 20-950 LUBLIN
Ten projekt jest chroniony prawem autorskim. Zmianianie, kopiowanie i przekazywanie go osobom trzecim bez zgody autorów jest prawnie zabronione.	

OPIS TECHNICZNY

do projektu budowlanego drogowego Innowacyjne Centrum Patologii i Terapii Zwierząt w Lublinie ul. Głęboka 30 dz. Nr. 5/9, 4/8

1. Podstawa opracowania

- Zlecenie opracowania projektu budowlanego
- Podkład sytuacyjno – wysokościowy w skali 1:500
- Wypis i Wyrys z miejscowego planu zagospodarowania
- Projekt drogowy z 2009 r
- Wizja w terenie
- Uzgodnienia
- Pismo z Zarządu Dróg i Mostów w Lublinie dotyczące obsługi komunikacyjnej działek nr. Z.D.-DU-I 7012.6.2011 z dn. 12.09.2011 r
- Rozporządzenie Ministra Transportu i Gospodarki Morskiej z dn. 2.03.1999 r

2. Stan istniejący

Obsługa komunikacyjna działek dwoma istniejącymi zjazdami szerokości 5,0 m.

Na terenie działki istnieją budynki do rozbiórki w miejsce powstania nowych nr. 1 i 2, oraz garażu wielopoziomowego nr. 3.

Boksy garażowe na dz. 4/4 adaptowane.

Dojazdy istniejące bitumiczne, oraz ciągi piesze z płyt betonowych w złym stanie podlegają rozbiórce.

Istniejące uzbrojenie do przebudowy.

3. Wprowadzenie

Opracowaniem objęto działki Nr 4/9 i 4/8 przy ul. Głębokiej w Lublinie. Istniejące dwa zjazdy adaptowane. Projektuje się dojazdy, parkingi i ciągi piesze do nowego zagospodarowania (bud. nr. 1, 2 i garaż wielopoziomowy) powiązując całość z istniejącym i w realizacji układem komunikacji.

4. Plan sytuacyjny

Projektuje się modernizację ciągu jezdni głównego A-B ze zmianą nawierzchni bitumicznej na kostkę z wymianą podbudowy, wykonanie nowego dojazdu C-D (droga manewrowa) szerokości 5,0 m z parkingami, oraz nowe ciągi jezdne szerokości 3,5 – 5,5 m.

Ciągi A-B, C-D, E-F są drogami pożarowymi KR-2, pozostałe KR-1. Ilość miejsc postojowych MP-80 w tym 77 o wymiarach 2,3 x 5,0 m i 3 MP o wymiarach 3,6 x 5,0 m dla osób niepełnosprawnych.

Są to parkingi prostopadłe do drogi manewrowej (ciąg C-D). Ze względu na brak miejsc postojowych projektuje się garaż 4-ro kondygnacyjny z trzema wjazdami szerokości 5,0 m. Ciąg E-F z łukami poziomymi o krawędzi zewnętrznej $R = 11$ m. Wyokraglenie krawędzi jezdni $R = 1-5$ m.

Ciągi piesze szerokości 1,5 – 2,0 m.

5. Profile podłużne

Projektuje się dojazdy o spadkach 0,5 – 2 %, z łukami o promieniu $R = 50$ do 400 m. Zjazdy do garażu wielopoziomowego z dróg zewnętrznych o spadkach do 12 %.

Spadki poprzeczne 2 %. Ciągi piesze o spadkach 0,5 – 3 %.

6. Odwodnienie

Odwodnienie terenu do projektowanych kraterów ściekowych zaznaczonych na planie sytuacyjnym a projektowanych w branży sanitarnej.

7. Przekroje konstrukcyjne

Projektuje się dojazdy i parkingi zgodnie z Rozporządzeniem Ministra Transportu i Gospodarki Morskiej z dn. 2.03.1999 r.

Istniejący grunt nasyp niekontrolowany do 1,8 m, poniżej pyły z domieszką gleby. Jest to grunt wysadzinowy G-4. Ruch KR-2 na ciągach pożarowych A-B, C-D, E-F, pozostałe ciągi i parkingi KR-1.

Konstrukcja ciągów jezdnych dla KR-2 i podłoża G-4

- kostka brukowa $h = 8$ cm
- podsypka cementowo – piaskowa 1:4 grubości 4 cm
- podbudowa z piasku stabilizowanego cementem 5,0 MPa grub. 22 cm
- wzmocnienie podłoża piasek stabilizowany cementem 2,5 MPa grubości 25 cm

Całkowita grubość - 59 cm.

Konstrukcja ciągów jezdnych dla KR-1 i podłoża G-4

- kostka brukowa h – 8 cm
- podsypka cementowo – piaskowa 1:4 grubości 4 cm
- podbudowa z piasku stabilizowanego cementem 5,0 MPa grub. 15 cm
- wzmocnienie podłoża piasek stabilizowany cementem 2,5 MPa grubości 25 cm

Całkowita grubość - 52 cm.

Konstrukcja ciągów pieszych

- kostka brukowa h – 6 cm
- podsypka piaskowa grubości 4 cm
- stabilizacja piasku cementem 2,5 MPa grubości 10 cm
- wzmocnienie podłoża piasek stabilizowany cementem 1,5 MPa grubości 10 cm

Całkowita grubość ciągów pieszych - 30 cm.

Obramowanie ciągów jezdnych i parkingów krawężnikiem wystającym 15 x 30 cm, połączenie jezdni z parkingami i na dojściach pieszych krawężnik wtopiony 12 x 25 cm na ławach betonowych. Obrzeża betonowe 30 x 8 cm.

8. Uzbrojenie

Uzbrojenie potrzebne do funkcjonowania budynków w poszczególnych branżach.

Wykonał: mgr inż. Marian Koch



BIURO
ARCHITEKT
KACZMARCZYK

Lublin, 10.2011

34-200 Sucha Beskidzka, ul. Mickiewicza 9A , tel (033) 874 40 21, e-mail aak@aak.com.pl

OŚWIADCZENIE

Oświadczam, że projekt **budowlany drogowy** dla inwestycji pn.:

“Innowacyjne Centrum Patologii i Terapii Zwierząt Uniwersytetu Przyrodniczego w Lublinie wraz z ogrodzeniem terenu ”

zlokalizowanej na działkach nr 4/9; 4/8 w Lublinie został sporządzony zgodnie z obowiązującymi przepisami oraz wiedzą techniczną.

mgr inż. MARIAN KOCH
upr. nr 1823/Lb/83

Projektant

tech. RYSZARD FORMAL
upr. nr 164/Lb/76

Sprawdzający

Zarząd Dróg i Mostów w Lublinie

Wydział Zarządzania Drogami

ul. Wieniawska 14, 20-071 Lublin, tel.: 81 466 25 00, fax: 81 466 5701
e-mail: drogi@zdm.lublin.eu, www.zdm.lublin.eu

ZD-OU-I.7012.6.2011

Lublin, dnia 12.09.2011 r.

Stamp: Z-CAS KANONIK ERZA
23 -po- 2011
inż. Wiktor Dziubiński
EM - B. wro 7/01
Form fields:
Nr sprawy: 39.21 Skierowano
Data:
Jednostka org.:

Uniwersytet Przyrodniczy w Lublinie
ul. Akademicka 13
20-950 Lublin

dot. obsługi komunikacyjnej działki nr ewid. 4/9

W odpowiedzi na wniosek z dnia 24.08.2011 roku, Zarząd Dróg i Mostów w Lublinie **opiniuje negatywnie** proponowaną lokalizację zjazdu na teren działki nr ewid. 4/9 (obr. 29, ark. 2) położonej przy ul. Głębokiej 30 w Lublinie.

Obsługę komunikacyjną całego terenu Innowacyjnego Centrum Patologii i Terapii Zwierząt Uniwersytetu Przyrodniczego w Lublinie należy przewidzieć na zasadach obecnych tj. poprzez drogę wewnętrzną leżącą na przedłużeniu ul. Raabego oraz zjazd publiczny zlokalizowany na wschodnim krańcu działki nr ewid. 4/9.

Warunki obsługi komunikacyjnej ustalone zostaną na etapie uzgadniania obsługi komunikacyjnej Centrum Patologii i Terapii Zwierząt Uniwersytetu Przyrodniczego w Lublinie.

DYREKTOR
Zarządu Dróg i Mostów

inż. Eugeniusz Pańicki

PLAN ORIENTACYJNY SKALA 1:25 000

1.



PROJEKT ZAGOSPODAROWANIA DZIAŁKI INNOWACYJNE CENTRUM PATOLOGII I TERAPII ZWIERZĄT

UNIWERSYTET PRZYRODNICZY W LUBLINE UL. GZEBOKA 30 DZIAŁKI NR- 4/9, 4/8.
PROJEKT UKŁADU KOMUNIKACJI I UKSZTAŁTOWANIA TERENU SKALA 1:500

BGRBU
Krzysztof Przewoźnik
22-315 Lublin, Al. W. Witosa 3
607 12 9 78 78 REGON 6581723
ul. Gzęboka 30, Akh. 5, Obr. 29, Akh. 2
Gmina : Lublin
Powiat : lubelski
Woj. : lubelskie

MAPA DO CELÓW PROJEKTOWYCH
SKALA 1: 500

Niniejszą mapę wykonano na podstawie zaktualizowanej w obszarze objętym zamówieniem mapy zasadniczej, według stanu na dzień 25 lutego 2011 r.

Poziom odniesienia wysokości : Kronstadt 60
Układ odniesienia współrzędnych : 2000/8

BGRBU
Krzysztof Przewoźnik
22-315 Lublin, Al. W. Witosa 3
NIP 782-10-10-10, REGON 65817233
tel. 607 12 9 78 78
Lublin, ul. Gzęboka 30

Nr ks. rob. 19/PK/11
Lublin, ul. Gzęboka 30

Obszar stanowiący grunty o tej samej linii
Wszystkie prace, odcinki budowlane, podzięcia
wytyczenia oraz geodezyjne inwestycje
przez jednostki wykonawstwa geodezyjnego.

GEODETA UPRAWNIENY
20-857 Lublin, ul. Piłsudskiego 21/64
Uprawnienia (0451)
MIEJSZCZYSTWA LUBLIN
Urząd Miejski
GEODEZYJNA I KARTOGRAFICZNA
WYKONAWCZA
ul. Gzęboka 30, 22-315 Lublin
REGON 65817233
Lublin, ul. Gzęboka 30
Lublin, ul. Gzęboka 30

BRANŻA DROGOWA

- PROJ. BUDYNEK INNOWACYJNEGO CENTRUM PATOLOGII I TERAPII ZWIERZĄT
- PROJ. BUDYNEK INNOWACYJNEGO CENTRUM PATOLOGII I TERAPII TOWARZYSZĄCYCH
- PROJ. GAZ WIELOPRZĄDNIOWY
- BIEZNA DLA KONI
- PROJ. OŚLONA ŚMIETNIKA
- PROJ. PODZIĄCZALNIK SCIEKÓW
- PROJ. IRRYGACJA
 - x WYBUZLENIA LIKWIDACJA
 - = GRANICA OPRACOWANIA

- ▲ WIAZD STN
- ▲ WIAZD PROJEKTOWY
- PROJ. OGRÓŻENIE
- ▷ STN. WIEŚCJA DO BUDYNKU
- ▶ PROJ. WIEŚCJA
- MP — MIEJSC POSTÓJNYCH SAMOCHODÓW
- ☉ PROJ. NOWE NASADZENIA DRZEW ...sł.

OZNACZENIA DLA PROJ. DRÓG


- PROJEKTOWANE JEZDNI
- MODERNIZOWANE JEZDNI
- PROJEKTOWANE MIEJSCA PARKINGOWE
- PROJEKTOWANE MIEJSCA PARKINGOWE DLA INWALIDÓW
- PROJEKTOWANE CHODNIKI
- PROJ. UKŁAD JEZDNI I PARKINGÓW WIG PIERWSZEGO OPRAC. „COP-LAN POLSKA”
- RZĘDNE PROJEKTOWANE
- PROJ. KRATKI SIEKOWE
- POPRECZNE POCHYLENIA PŁASZCZYZN NAWIERZCHNI
- KIERUNEK SPŁYWU WÓD OPADOWYCH
- OBNIŻONY - WPUSZCZONY KRAWIEZNIK
- ZŁAMANE PŁASZCZYZN NAWIERZCHNI - ŚROEK

BIURO ARCHITEKT KACZMARCZYK SUCHA BESKIDZKA

Investor:	UNIWERSYTET PRZYRODNICZY W LUBLINE ul. Akademicka 13 20-950 Lublin
Objekt/adres:	INNOWACYJNE CENTRUM PATOLOGII I TERAPII ZWIERZĄT UNIWERSYTETU PRZYRODNICZEGO W LUBLINE Lublin ul. Gzęboka 30. DZ. NR- 4/9, 4/8.
Tytuł rysunku:	PLAN SYTUACYJNY
Funkcja:	mgr. inż. Marcin Koch 1823/Lb/83
Projektant:	mgr. inż. Marcin Koch 1823/Lb/83
Sprawdził:	Bysław Fenek 184/Lb/76
Data:	08.2011
Stadium:	P. B.
Branda:	DROGOWA
Skala:	1:500
Nr rys.	2

PROFIL PODŁUŻNY E-F

BIURO ARCHITEKT KACZMARCZYK SUCHA BESKIDZKA	
Investor:	UNIWERSYTET PRZYRODNICZY W LUBLINIE
Stadium:	P.B.
UL. AKADEMICKA 13, 20-030 LUBLIN	
Nazwa i adres inwestycji:	INNOWACYJNE CENTRUM PATOLOGII I TERAPII
Zwierzchni nadzorca:	ZWIĘZAT UNIWERSYTETU PRZYRODNICZEGO W LUBLINIE UL. GŁĘBOKA 30, IX.2011
DZIAŁKI NR. 49, 48	
Nazwa dys. PROFIL PODŁUŻNY E-F	
Rodzaj opracowania BRANŻA DROGOWA	
PROJEKT UKŁADU KOMUNIKACJI I UKSZTAŁTOWANIA TERENU	
Funkcja:	mgr inż.
Projektował:	Marian Koch
Nr uprawnień:	1823/Lb/83
Opracował: tech. B. Tarkowska	
Sprawdził: Ryszard Fornal	
Stala rysunku 1:100/500	
Nr rysunku 4.	

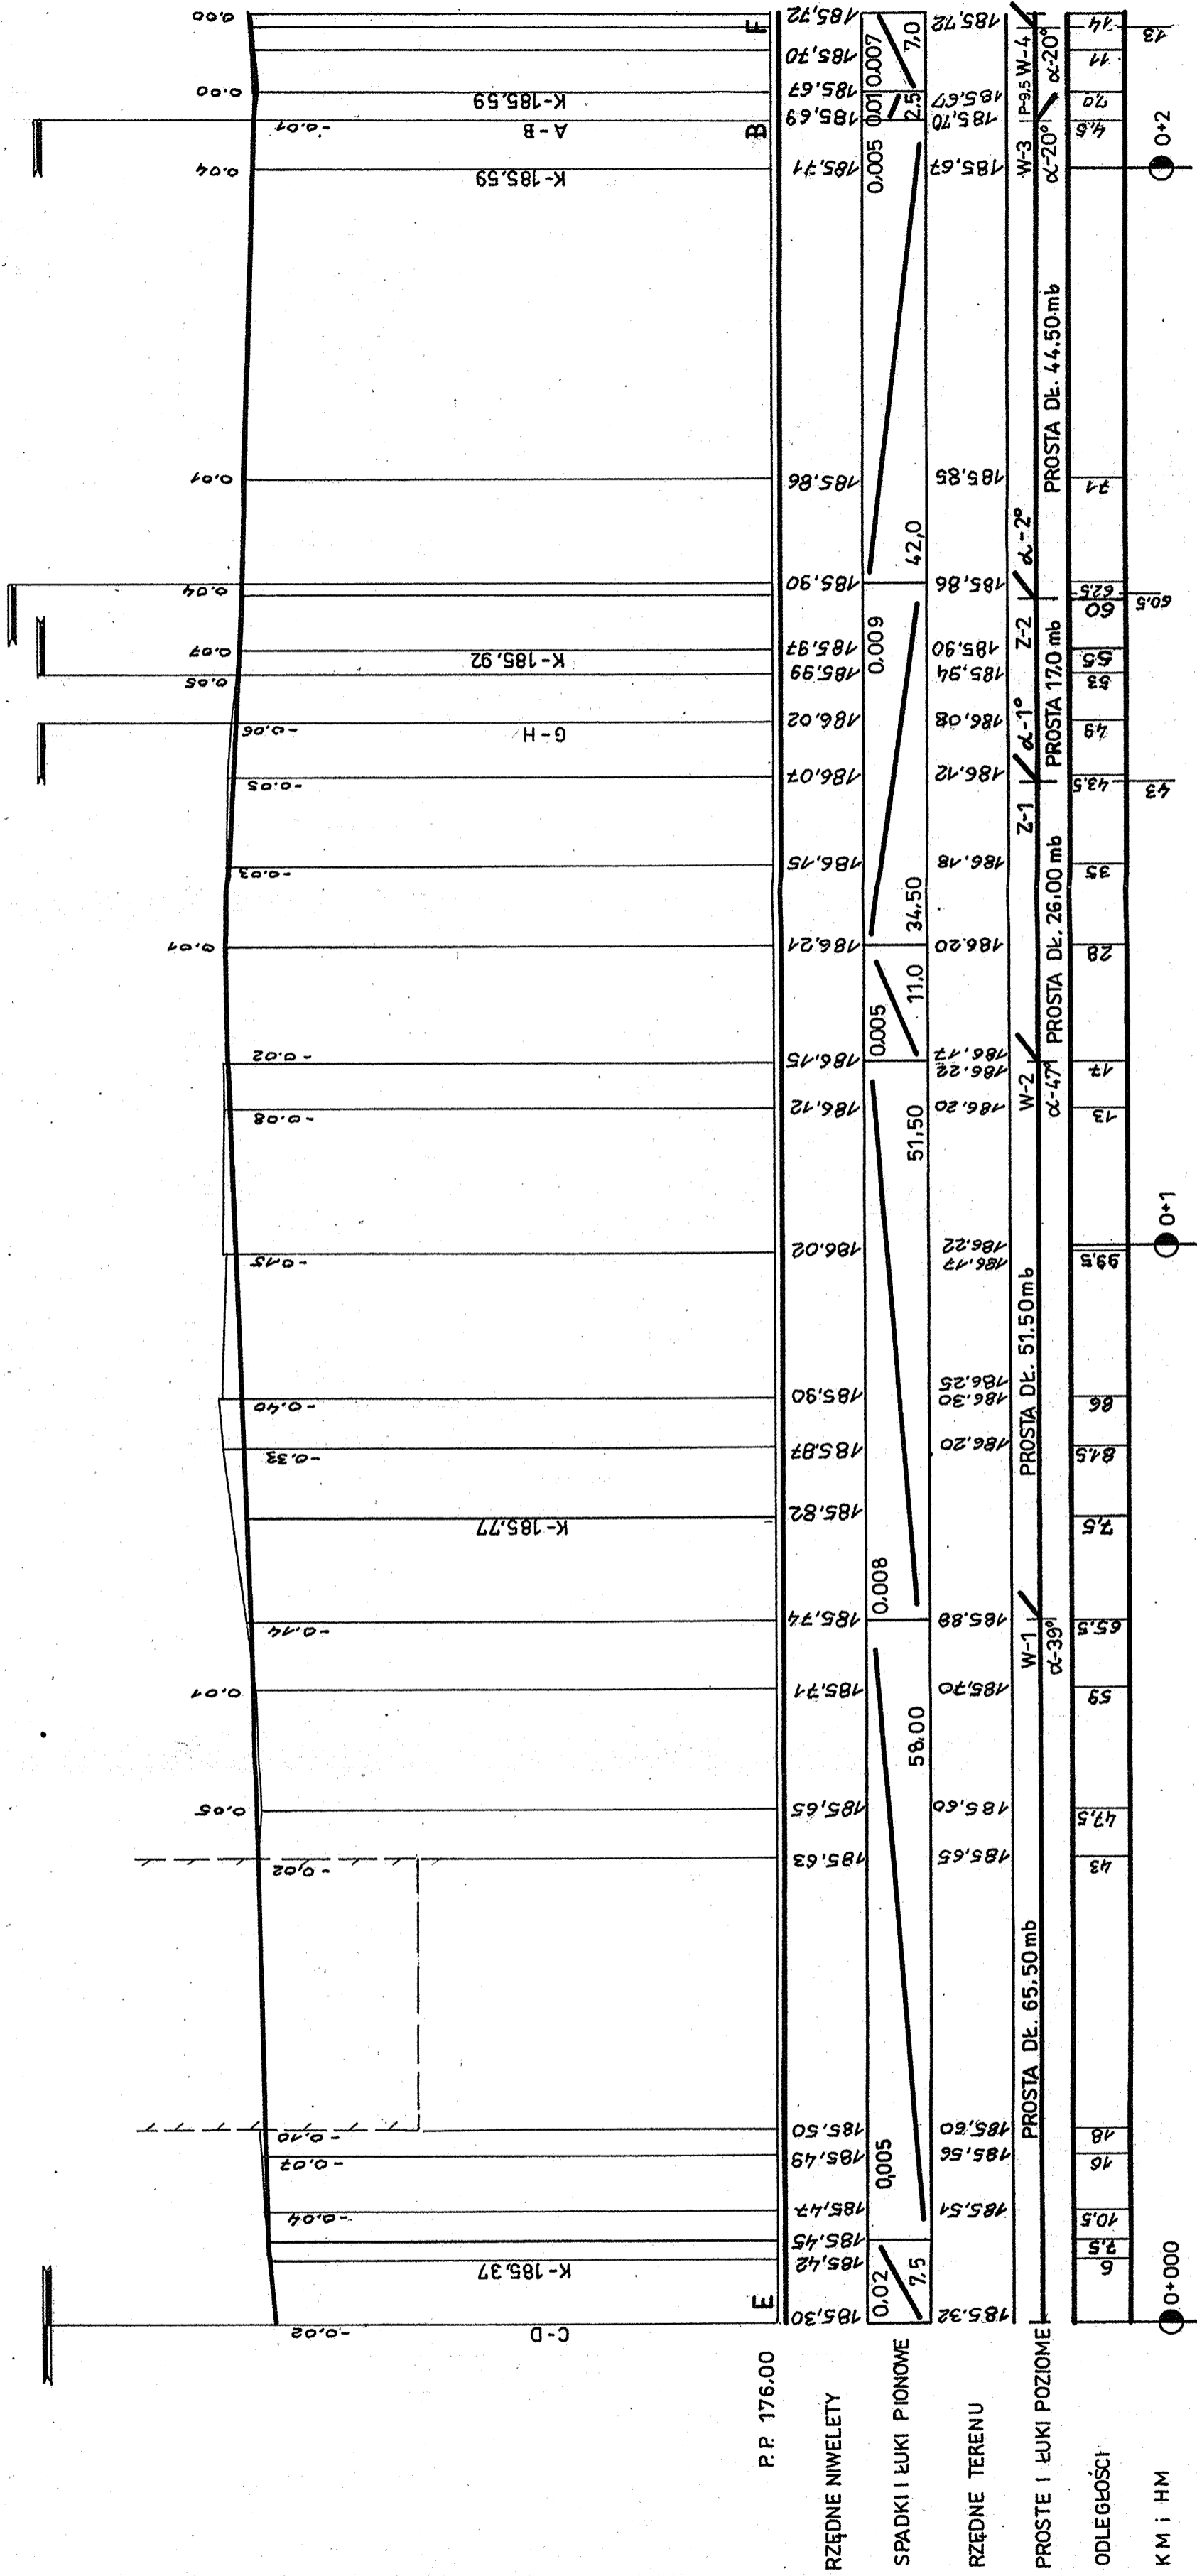

P.P. 176.00

RZĘDNE NIWELETY

SPADKI I ŁUKI PIONOWE


RZĘDNE TERENU

PROSTE I ŁUKI POZIOME


ODLE GŁOŚCI

KM i HM


PROFIL PODŁUŻNY G-H

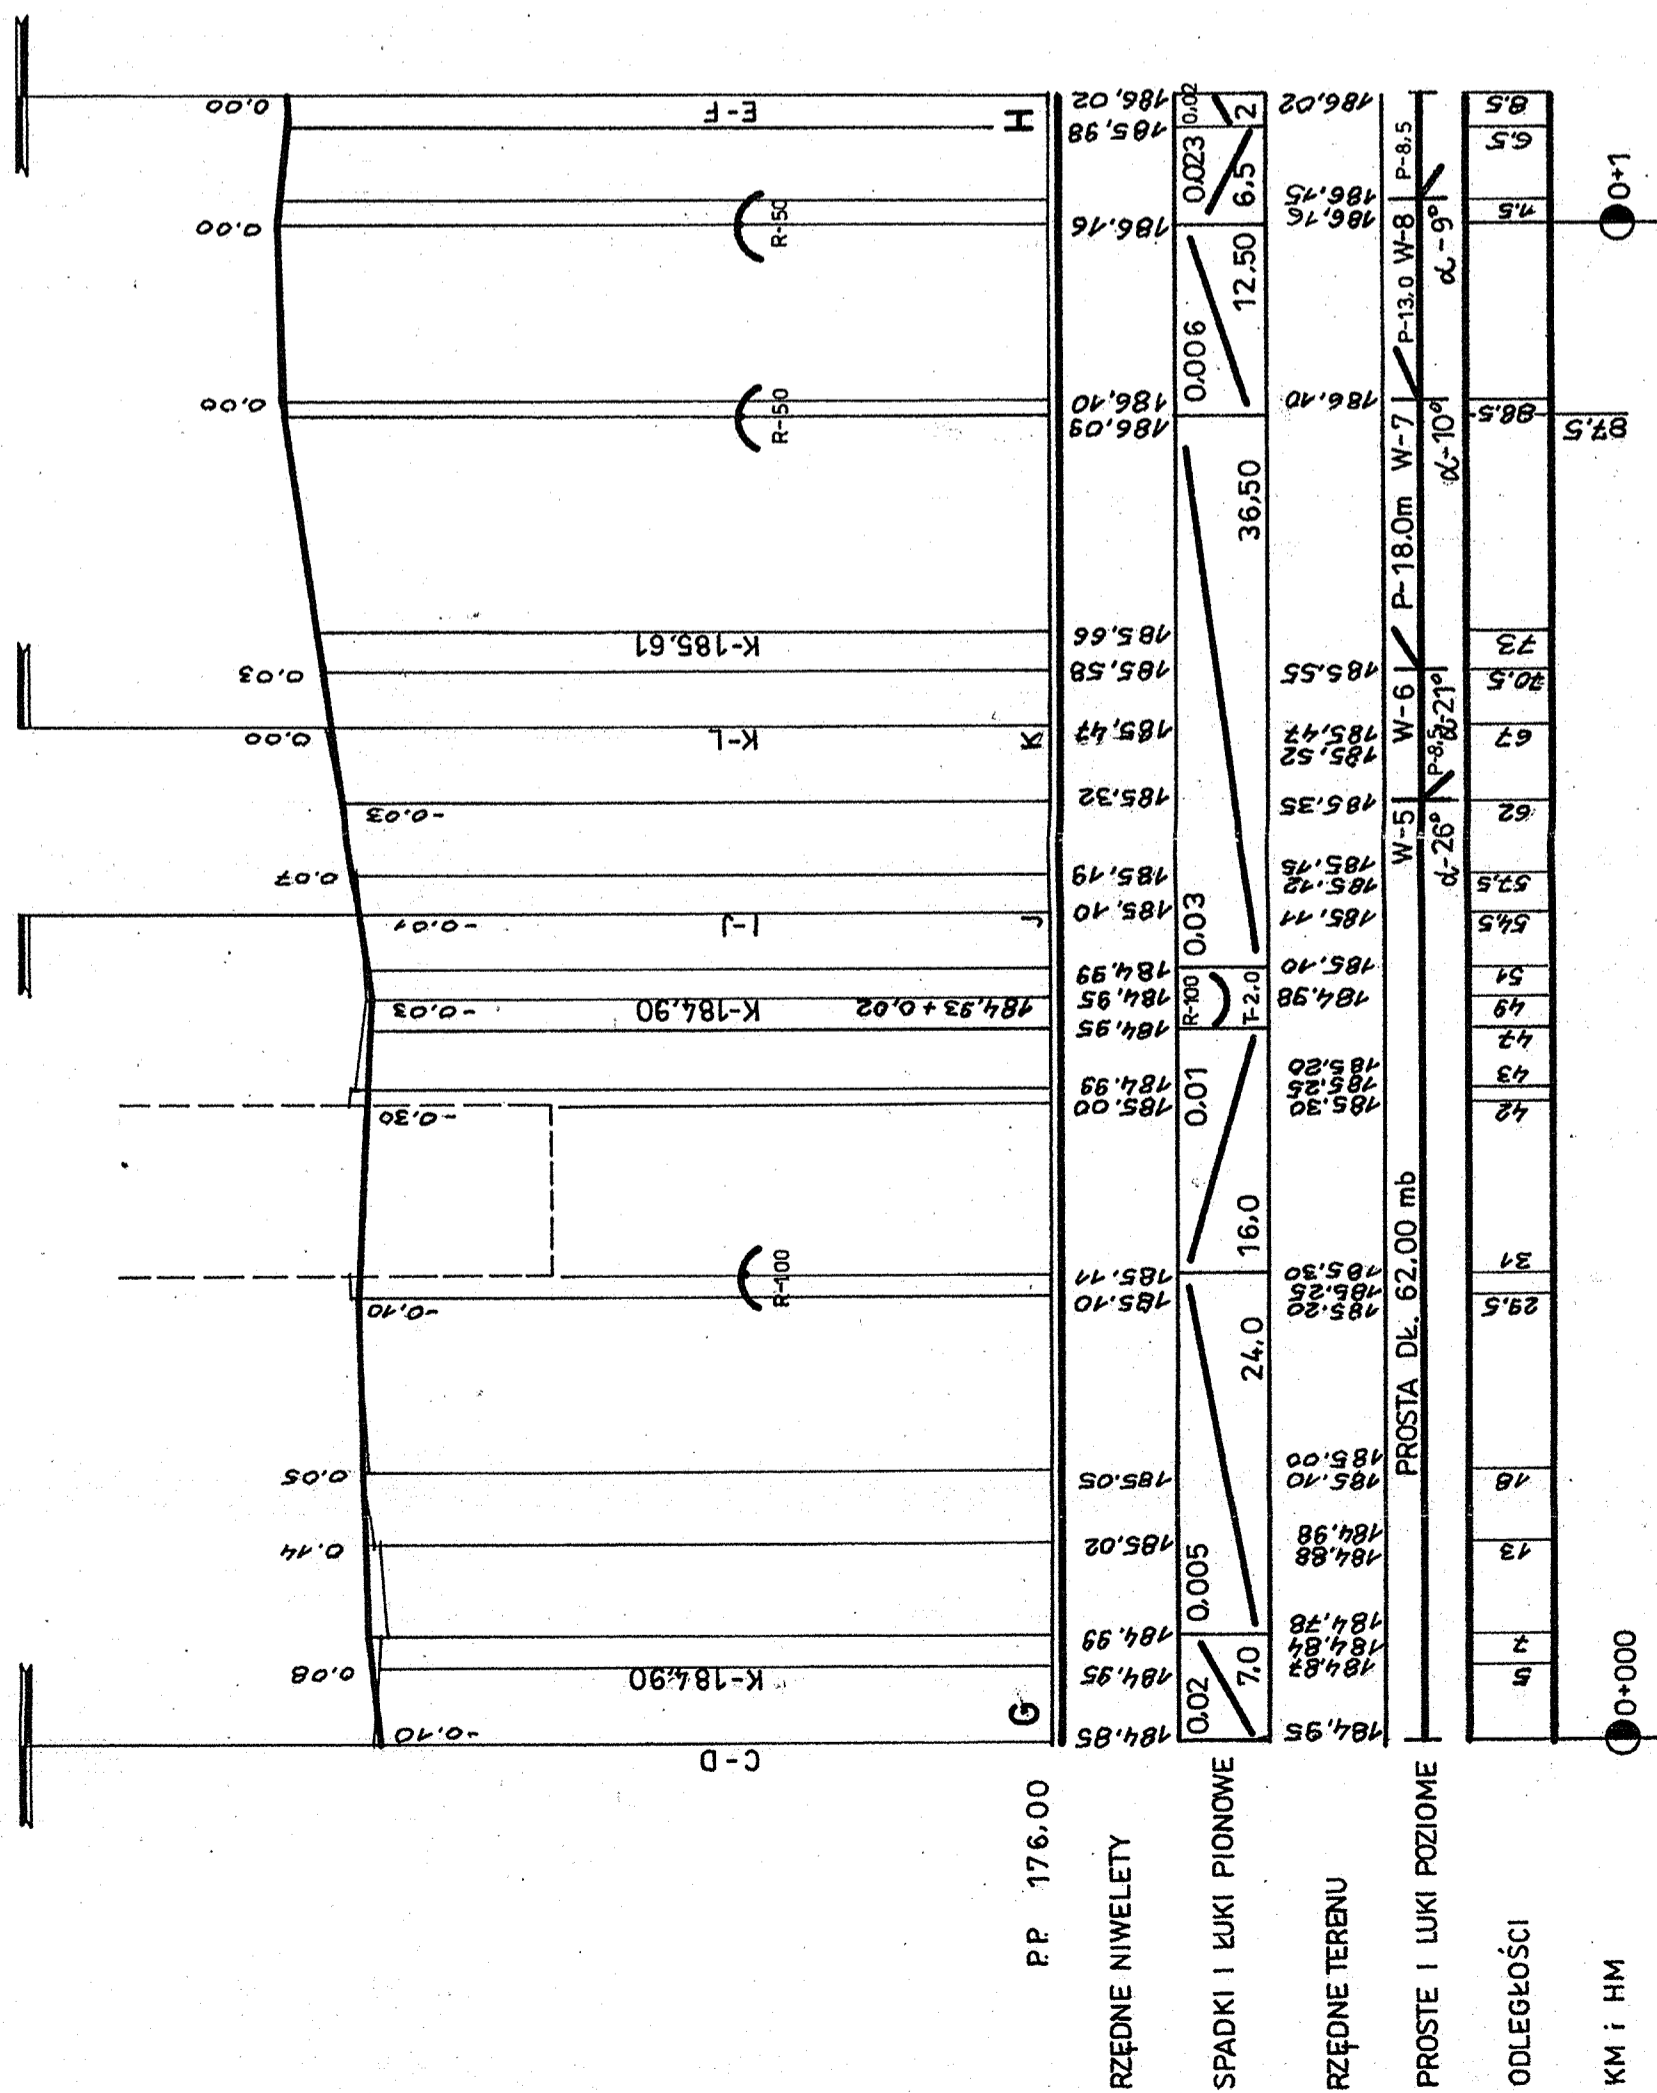

PROFIL PODŁ. I-J

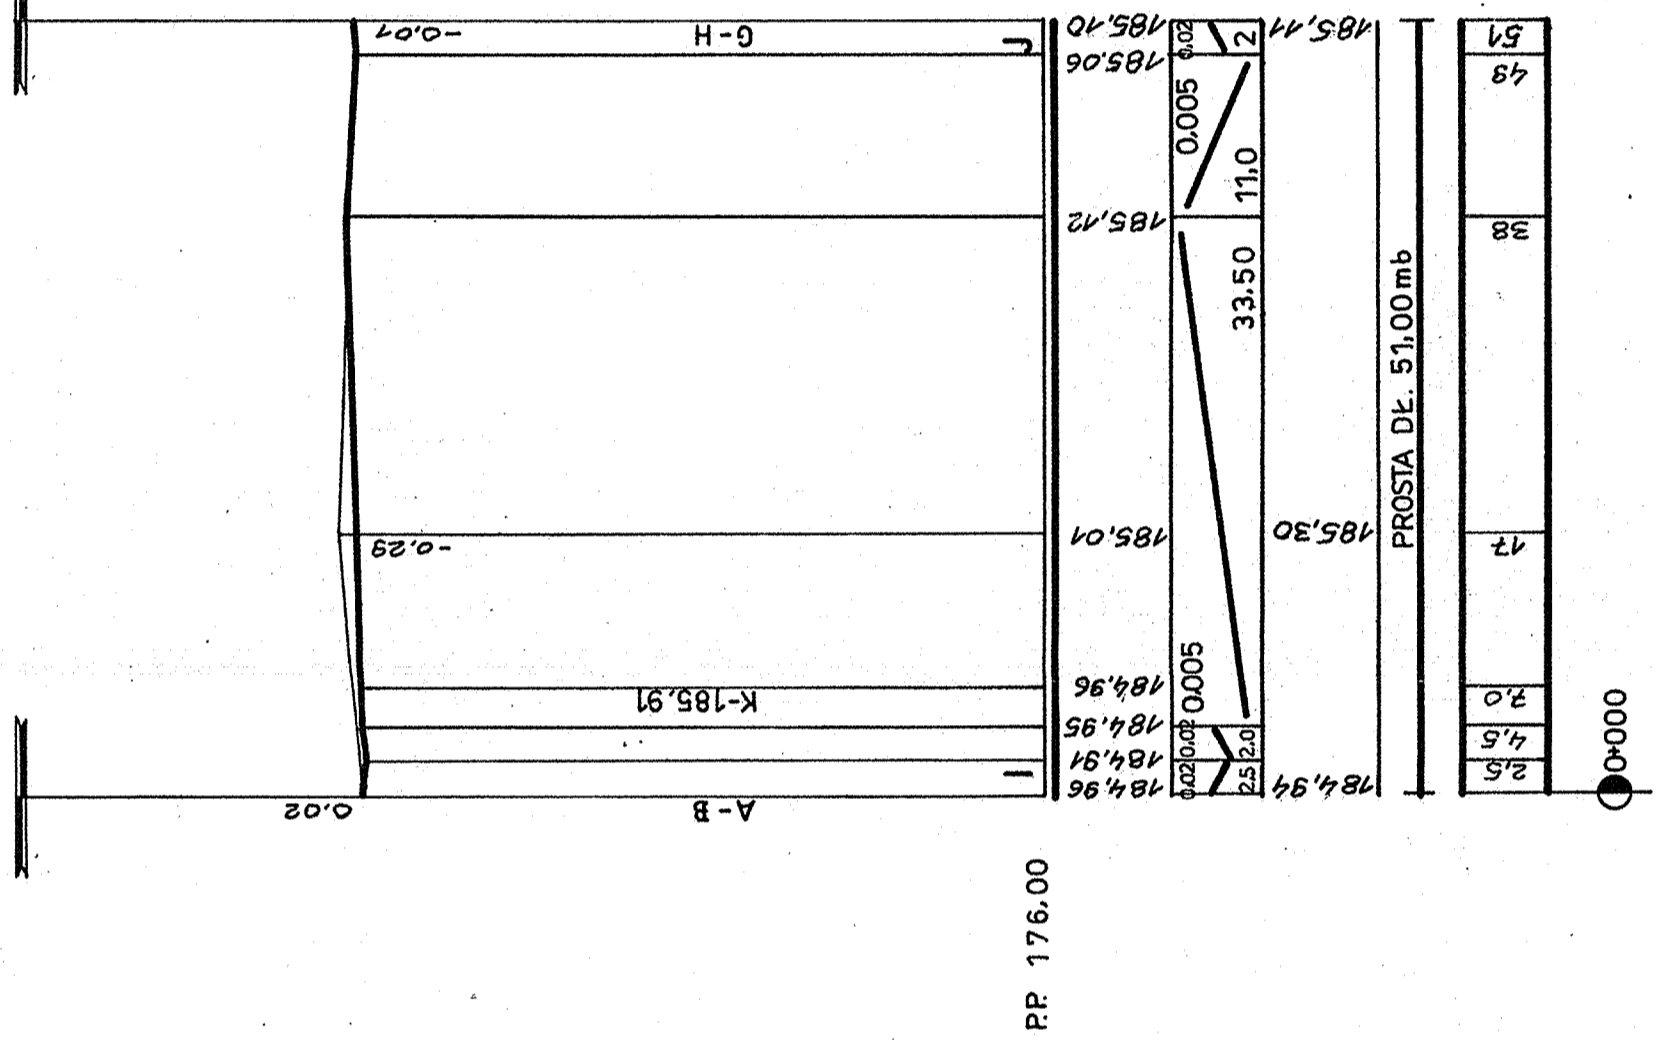


PROFIL PODŁ. K-L

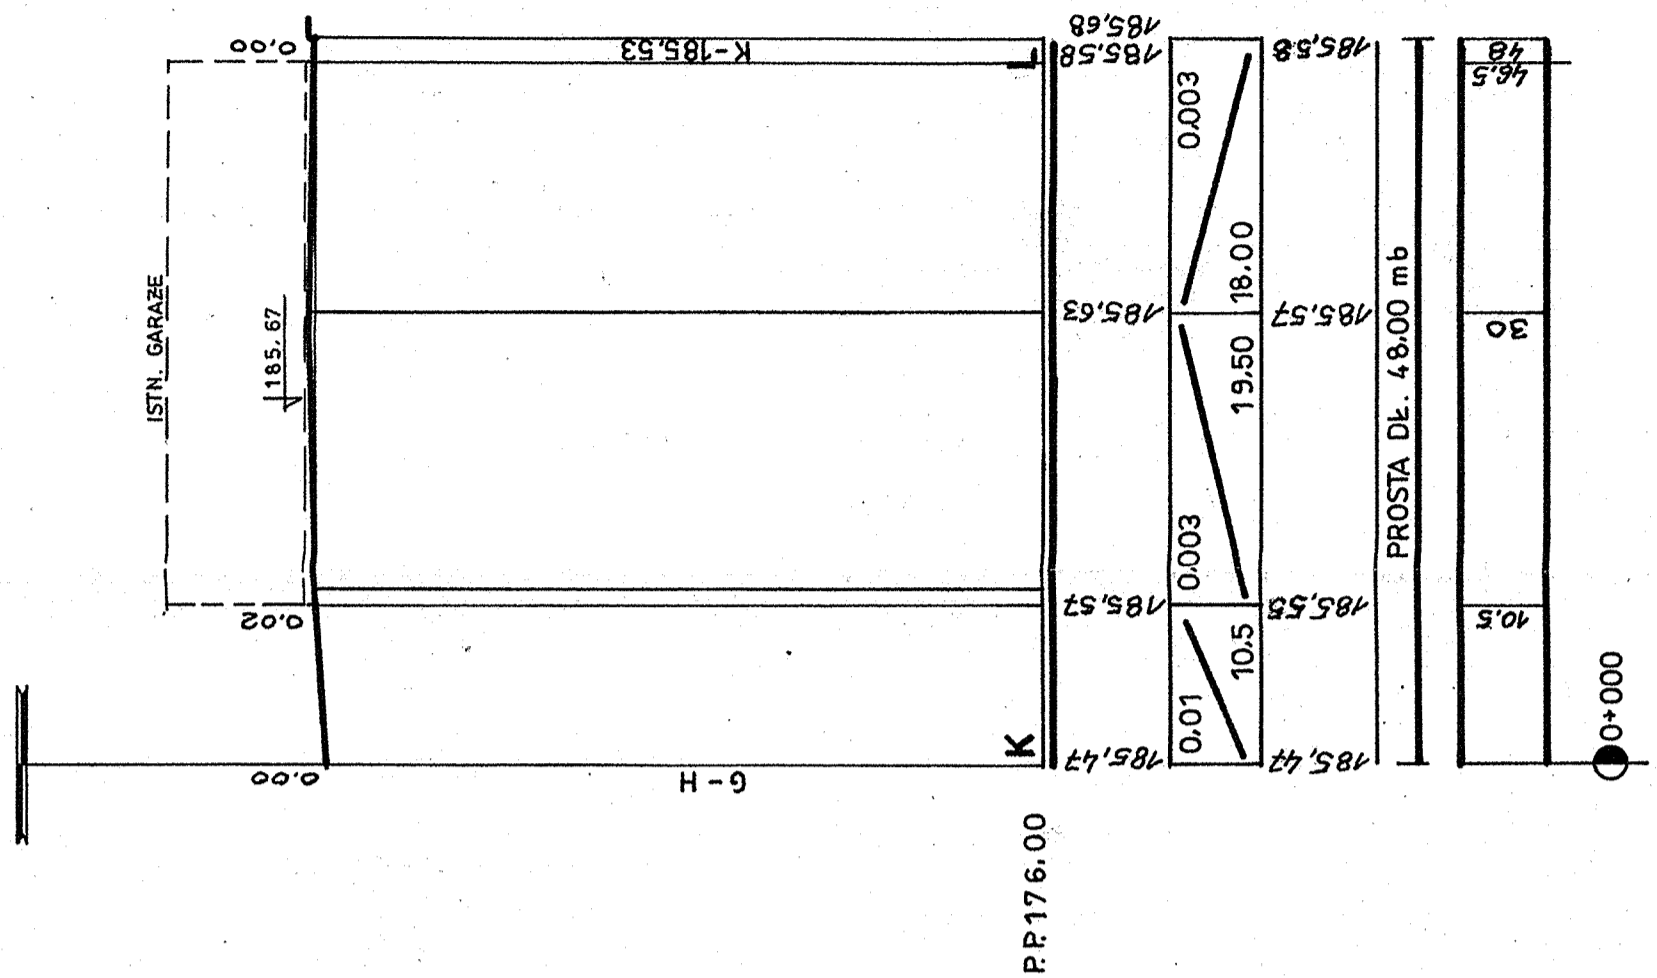


BIURO ARCHITEKT KACZMARCZYK SUCHA BESKIDZKA		Siedzibę:	
INWESTOR: UNIWERSYTET PRZYRODNICZY W LUBLINIE		F.R.	
UL. AKADEMICKA 13, 20-050 LUBLIN		Data opracowania:	IX 2011
Nazwa i adres inwestycji: INNOWACYJNE CENTRUM PATOLOGII TERAPII		Nazwa rys.:	
Zdziałania w obszarze przyrodniczym i krajoznawczym		PROFIL PODŁUŻNY	
PROJEKT UKŁADU KOMUNIKACJI LUKSZALITOWANIA TERENU		G-H, I-J, K-L	
Funkcja: Typul. limit. inwazyjne		Nr uprawnień:	
Projektował: mgr. inż. Marian Koch		1823/Lb/83	
Opracował: tech. B. Tarkowska		164/Lb/76	
Sprawdził: Ryszard Fomal		164/Lb/76	
Skala rysunku:		1:100/500	
Nr rysunku:		5.	

PROFIL PODŁUŻNY Ł - M

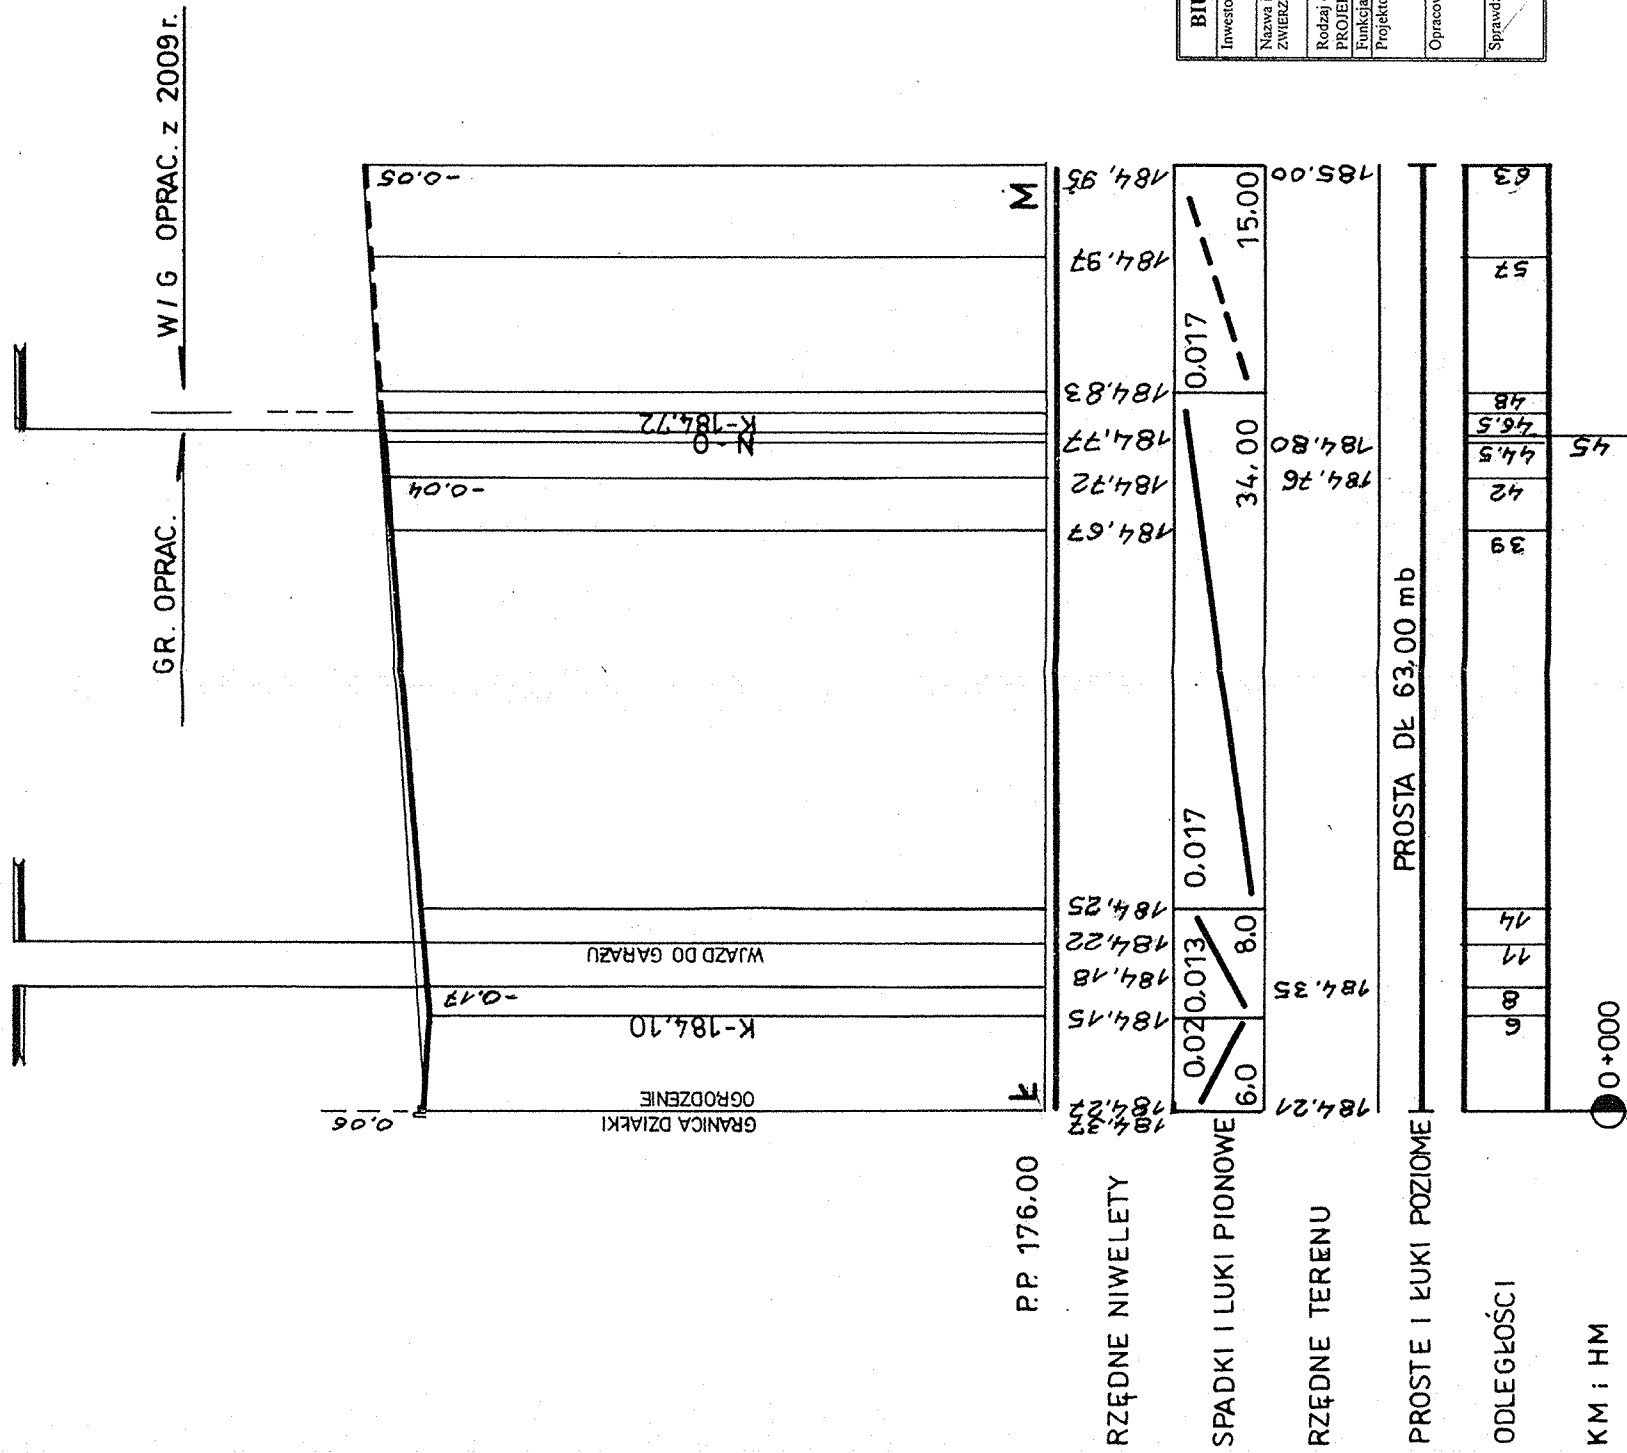

BIURO ARCHITEKT KACZMARCZYK SUCHA BESKIDZKA	
Investor:	UNIWERSYTET PRZYRODNICZY W LUBLINIE UL. AKADEMICKA 13, 20-950 LUBLIN P.B.
Stadium:	P.B.
Data opracowania:	IX 2011
Nazwa i adres inwestycji: INNOWACYJNE CENTRUM PATOLOGII I TERAPII ZWIĘZAT UNIWERSYTETU PRZYRODNICZEGO W LUBLINIE UL. GLEBOKA 30, DZIAŁKI NR. 49 4/8	
Rodzaj opracowania:	BRANŻA DROGOWA
Projektant:	mgr inż. Marian Koch
Opracował:	tech. B. Tarkowska
Sprawdził:	Ryszard Fornal
Nazwa rys.:	PROFIL PODŁUŻNY Ł-M
Skala rysunku:	1:100/500
Nr rysunku:	6.

PROFIL PODŁUŻNY N-0

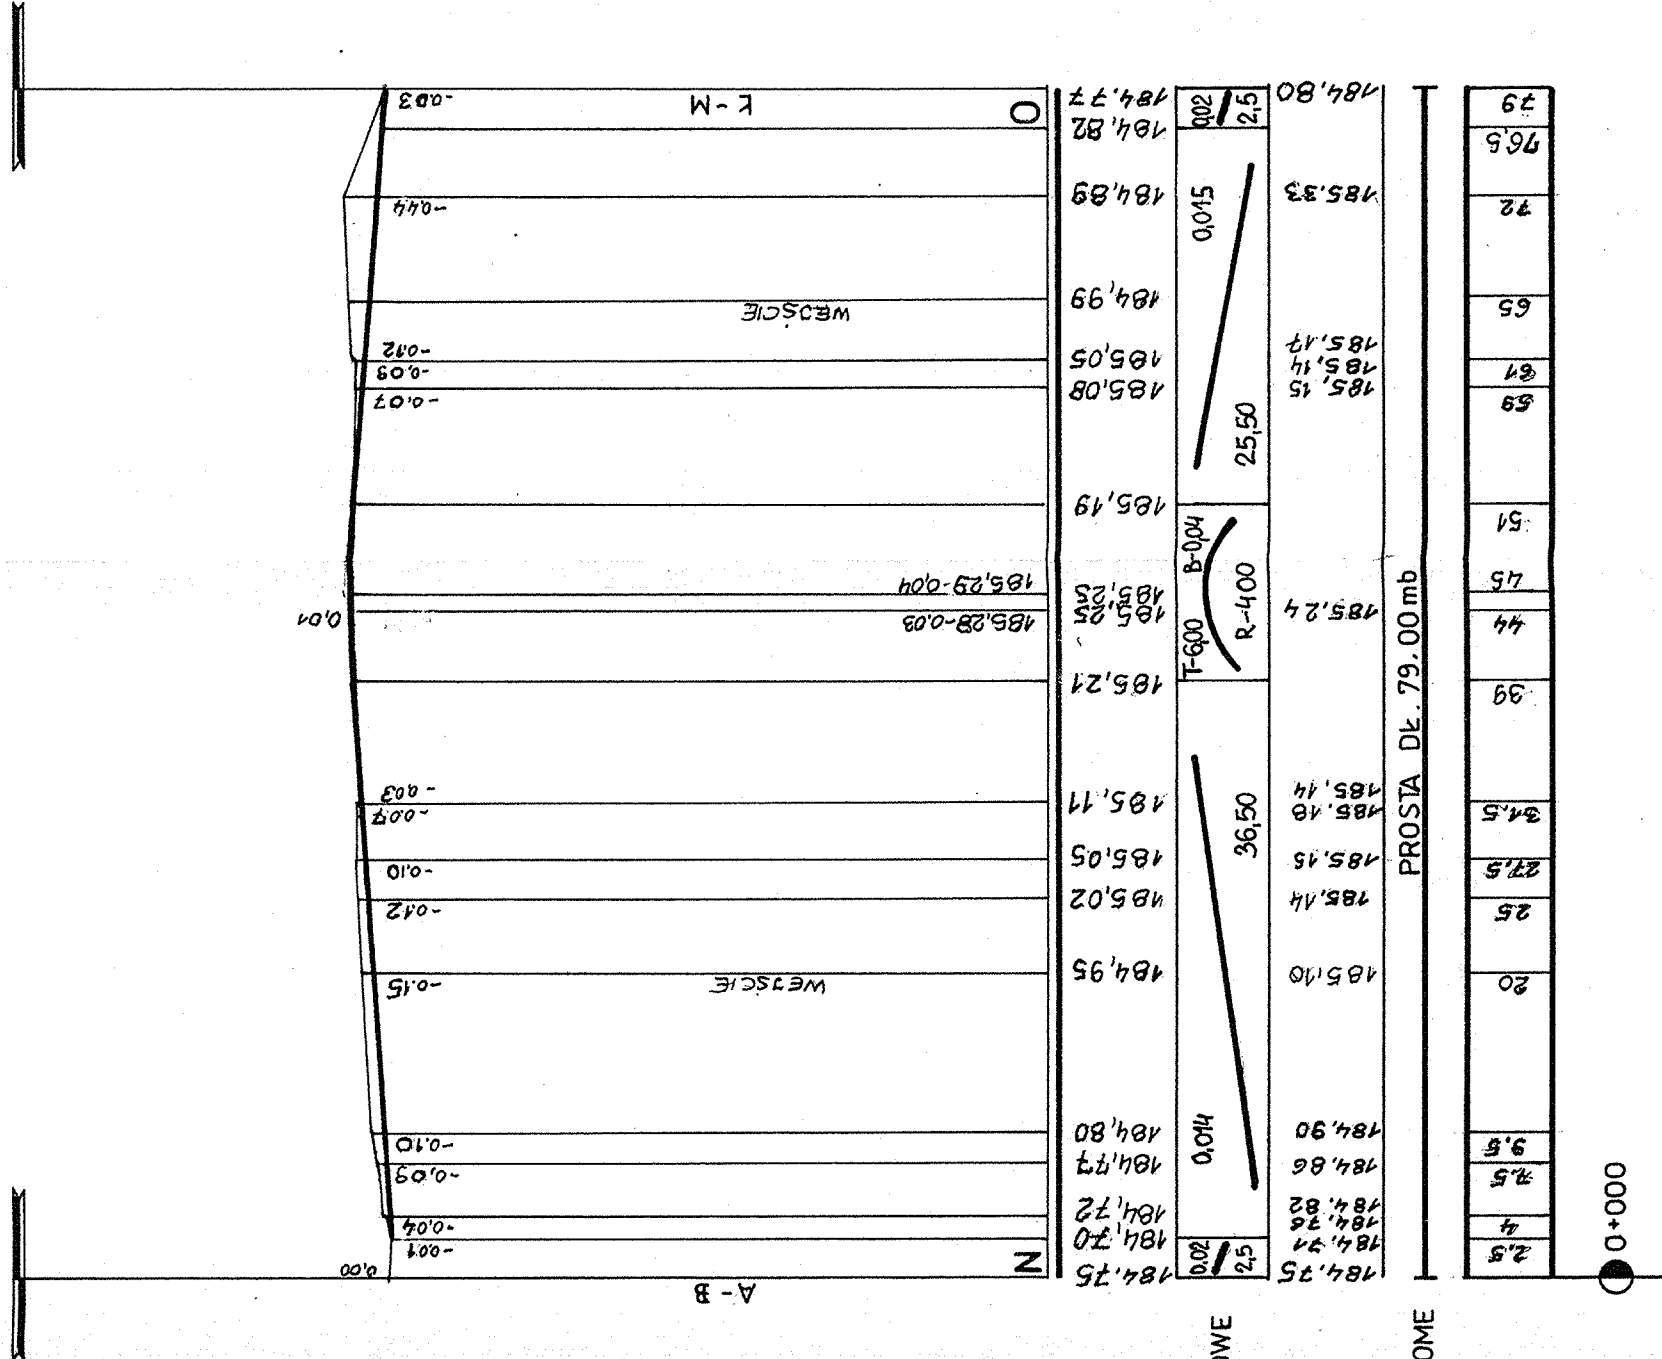

P.P. 176,00

RZĘDNE NIWELETY

SPADKI I ŁUKI PIONOWE

RZĘDNE TERENU

PROSTE I ŁUKI POZIOME

ODLEGŁOŚCI

KM : HM

BIURO ARCHITEKT KACZMARCZYK SUCHA BESKIDZKA		Stadium:
INWESTOR: UNIWERSYTET PRZYRODNICZY W LUBLINIE UL. AKADEMICKA 13, 20-950 LUBLIN		P.B.
Nazwa i adres inwestycji: INNOWACYJNE CENTRUM PATOLOGII I TERAPII ZWIERZĄT UNIWERSYTETU PRZYRODNICZEGO W LUBLINIE UL. GŁĘBOKA 30, DZIAŁKI NR. 19, 2R.		Data opracowania IX 2011
Rodzaj opracowania: BRANŻA DROGOWA PROJEKT UKŁADU KOMUNIKACJI I UKSZTAŁTOWANIA TERENU		Nazwa rys. PROFIL PODŁUŻNY N-0
Projektował	Tytuł, imię i nazwisko mgr inż. Marian Koch	Nr uprawnień 1823/Lb/83
Opracował	tech. B. Tarkowska	Nr rysunku 7224K-000049
Sprawił	Ryszard Fornal	Nr rysunku 7.
Skala rysunku 1:100/500		

PRZEKRÓJ KONSTRUKCYJNY 1:10

DROGI MANEWOWE I P. POŻ.

CIĄGI A-B, C-D, E-F

KRAWĘZNIK BETONOWY 15×30 cm


PODSYPKA CEMENT-PIASKOWA 1:4

ŁAWA BETONOWA B-10

PODSYPKA PIASKOWA

RUCH KR-2


PODŁOŻE G-4

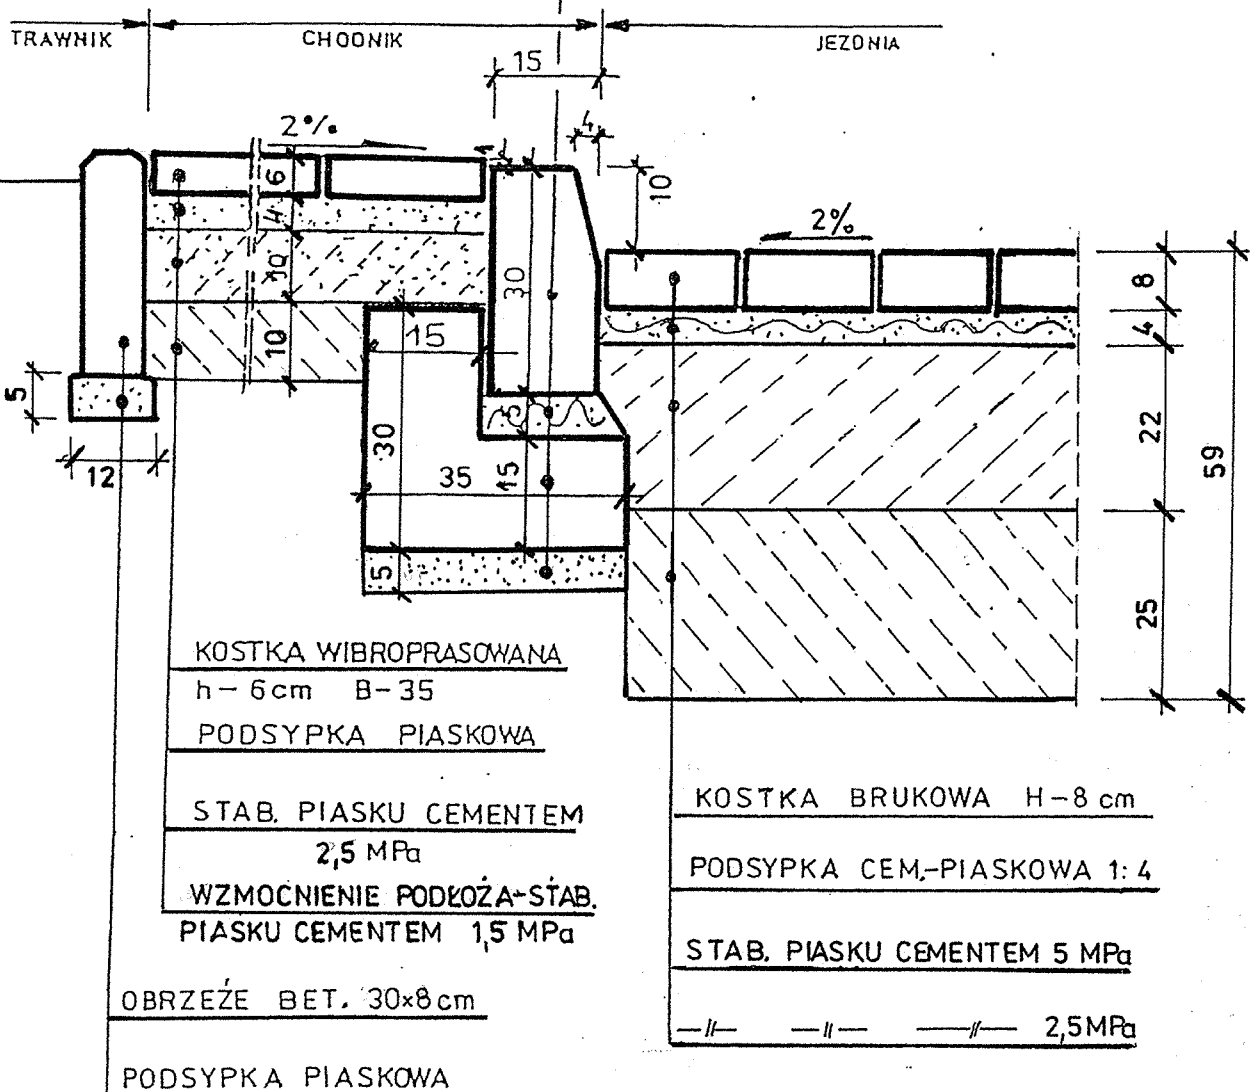

BIURO ARCHITEKT KACZMARCZYK SUCHA BESKIDZKA				
Inwestor :		UNIwersytet Przyrodniczy w Lublinie UL. AKADEMICKA 13. 20-950 LUBLIN		Stadium: P.B.
Nazwa i adres inwestycji:		INNOWACYJNE CENTRUM PATOLOGII I TERAPII ZWIERZĄT UNIwersytetu Przyrodniczego w Lublinie UL. GŁĘBOKA 30. DZIAŁKI NR-4/9, 4/8.		Data opracowania IX 2011
Rodzaj opracowania BRANŻA DROGOWA PROJEKT UKŁADU KOMUNIKACJI I UKSZTAŁTOWANIA TERENU				
Funkcja	Tytuł, imię i nazwisko	Nr uprawnień	Podpis	
Projektował	mgr inż. Marian Koch	1823/Lb/83		
Opracował	tech. B. Tarkowska		Skala rysunku <i>TARKOWSKA</i> 1 : 10	
Sprawdził	Ryszard Fornal	164/Lb/76	Nr rysunku 9.	

PRZEKRÓJ KONSTRUKCYJNY 1:10


DROGI WEWNĘTRZNE I PARKINGI CIĄGI G-H, I-J, K-L

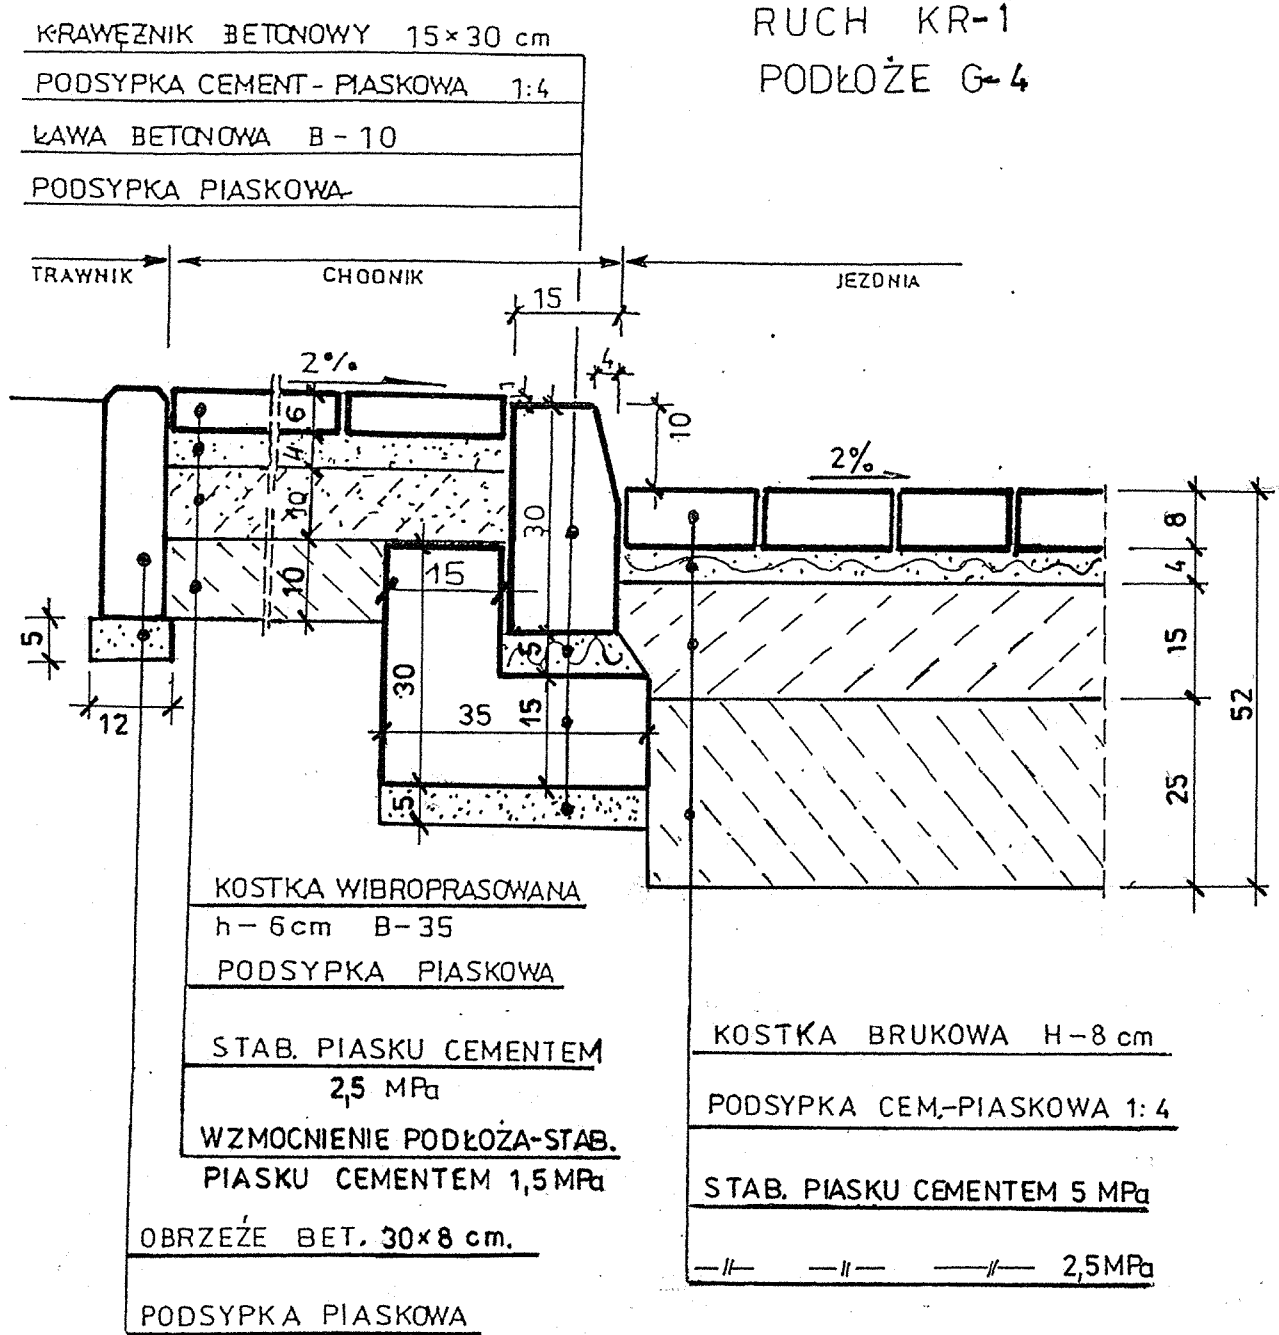

BIURO ARCHITEKT KACZMARCZYK SUCHA BESKIDZKA			
Inwestor:		UNIwersytet PRZYRODniczy w LUBLINIE UL. AKADEMICKA 13. 20-950 LUBLIN	Stadium: P.B.
Nazwa i adres inwestycji:		INNOWACYJNE CENTRUM PATOLOGII I TERAPII ZWIERZĄT UNIwersytetu PRZYRODniczego w LUBLINIE UL. GŁĘBOKA 30. DZIAŁKI NR- 4/9, 4/8.	Data opracowania IX 2011
Rodzaj opracowania		BRANŻA DROGOWA PROJEKT UKŁADU KOMUNIKACJI I UKSZTAŁTOWANIA TERENU	Nazwa rys. PRZEKRÓJ KONSRTUK- CYJNY
Funkcja	Tytuł, imię i nazwisko	Nr uprawnień	Podpis
Projektował	mgr inż. Marian Koch	1823/Lb/83	
Opracował	tech. B. Tarkowska		Skala rysunku 1 : 10
Sprawdził	Ryszard Fornal	164/Lb/76	Nr rysunku 10.

POŁĄCZENIE JEZDNI

SKALA 1:10

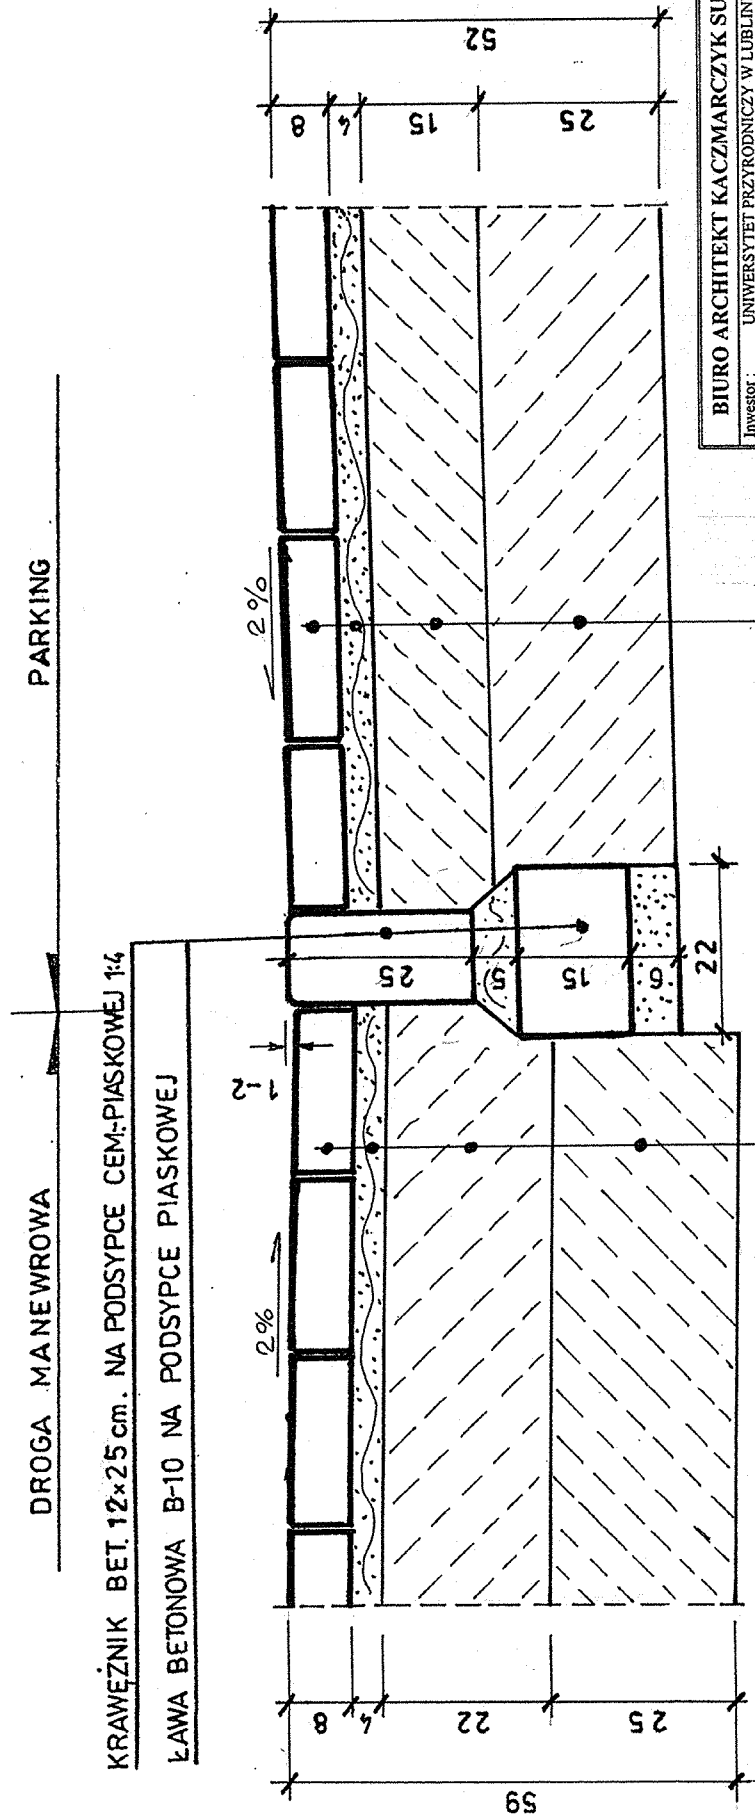

KOSTKA BRUKOWA H=8 cm
PODSYPKA CEM-PIASKOWA 1:4
STAB. PIASKU CEMENTEM 5MPa
—//— —//— —//— 2.5 MPa

BIURO ARCHITEKT KACZMARCZYK SUCHA BESKIDZKA	
Investor:	UNIwersytet przyrodniczy w Lublinie ul. Akademicka 13, 20-950 Lublin
Stadium:	P.B.
Nazwa i adres inwestycji:	INNOWACYJNE CENTRUM PATOLOGII I TERAPII ZWIĘZAT UNIwersytetu przyrodniczego w Lublinie ul. Głęboka 30, DZIAŁKI NR-4/2, 4/8.
Data opracowania	IX 2011
Rodzaj opracowania	BRANŻA DROGOWA
PROJEKT UKŁADU KOMUNIKACJI I UKSZTAŁTOWANIA TERENU	
Funkcja	Typ, imię i nazwisko
Projektował	mgr inż. Marian Koch
	Nr uprawnień 1823/Lb/83
Opracował	tech. B. Tarkowska
	164/Lb/76
Sprawił	Ryszard Formal
	164/Lb/76
Nr rysunku	11.